

LEGENDA ZAŘÍZENÍ A PŘÍSLUŠENSTVÍ

- PNK

OS

BHB


SLS
- plynový ndstěnný kondenzační kotel VAILLANT ecoTECpro VU 246/5-3
s výkonem 6,2 – 24 kW – 2,7 m3/hod. – K20
systém koaxiálního potrubí Ø 80/125 pro kondenzační kotle VAILLANT
Maximální délka koaxiálního potrubí je 28 m + 3 kolena
Instalace C 32
Spalinová cesta bude provedena dle ČSN 73 4201 a dle dispozice výrobce kotle.
Spalinová cesta musí být provedena jako těsná.
biozard box s UV – spotřeba plynu 0,5 m3/hod. – KB15

středový laboratorní stůl s plynovými hořáky – spotřeba plynu 1 m3/hod. – K15

POZNÁMKA

- HUPO umístěn ve výklenku ve fasádě krytém ocelovými dvířky s větracími otvory. Výklenek umístěn ve výšce cca 500 mm nad terénem
- dvířka výklenku opatřit nápisem "PLYN", "HUPO" a "ZÁKAZ MANIPULACE S OTEVŘENÝM OHNĚM V OKRUHU 1,5 M"
- nový NTL plynovod proveden z ocelových svařovaných trubek vedených po zdivu a v podlaže, opatřených syntetickým nátěrem. Nový NTL plynovod proveden dle EN 1775, TPG 704 01, TPG 800 03
- výměna vzduchu v prostoru místnosti učebny a přívod spalovacího vzduchu pro potřebu plynových hořáků (plynový spotřebič v provedení A) bude zajištěn dle TPG 704 01 čl. 9.2.3.1 tabulka 5 krátkodobým nebo trvalým vyklením nebo otevřením okenního křídla do venkovního prostoru
- odvod kondenzátu od plynového kotle a systému odkouření bude zajištěn do kanalizace
- část NTL plynovodu vedeného podlahou bude provedena dle TPG 704 01 čl.5.7.1 a 5.4.16
- systém odvodu spalin a přívodu spalovacího vzduchu pro potřebu plynového kotle bude ještě konzultován s odbornou komínickou firmou
- montážní firma, která provedla montáž plynoinstalace, je povinna předat provozovateli dokumentaci s přesným zakreslením trasy plynovodu zejména části případně vedených ve zdivu a v podlaže
- část systému odkouření a přívodu spalovacího vzduchu vedeného půdním prostorem bude opatřena tepelnou izolací z nespálivé plsti tl. min. 100 mm s povrchovou úpravou hliníkovou fólií
- NTL plynovod pro napojení středového laboratorního stolu s plynovými hořáky ukončen kulovým uzavíracím kohouty ve výšce 100 mm nad podlahou – požadavek dodavatele stolu
- odvod kondenzátu od plynového nástěnného kotle a systému odkouření bude sveden do kanalizace

PŘI MONTÁŽI NUTNO DODRŽET PLATNÉ ČSN A TP !!!

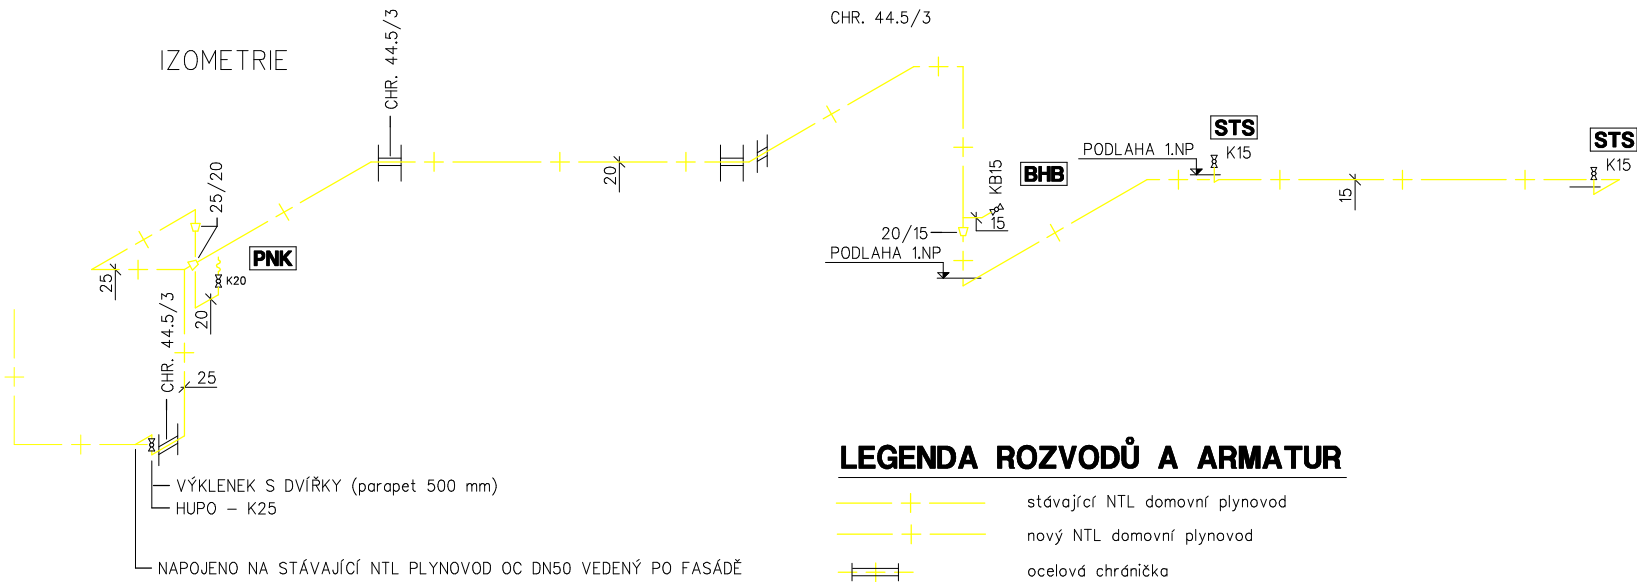

LEGENDA ROZVODŮ A ARMATUR

- stávající NTL domovní plynovod
nový NTL domovní plynovod
ocelová chránička
plynový kulový uzavírací kohout
plynový kulový uzavírací bezpečnostní kohout s integrovanou tepelnou a průtokovou pojistkou a zabezpečením VAIT
plynová připojovací hadice

Měřítko 1:100



SPOLUPRÁCE V PROFESI: ZTI	ZODPOVĚDNÝ PROJEKTANT: Stanislav CVRKAL	<div><div>PROJEKT</div><div>PROKANT</div><div>PROJEKČNÍ KANCELÁŘ – JIRÁSKOVA 28, 67961 LETOVICE tel./fax. 516474639 e-mail: prokant@seznam.cz</div></div>
PROJEKT	VYPRACOVAL: Stanislav CVRKAL	

ZODPOVĚDNÝ PROJEKTANT: ing. Jindřich KOLÁŘ	KONTROLOVAL:	<div><div>PROJEKT</div><div>IK</div><div>ING. PETR KOLÁŘ PROJEKTOVÁ ČINNOST VE VÝSTAVBĚ BENEŠOV 23, 679 53 BENEŠOV tel. 603 264 374 pk.projekti@centrum.cz</div></div>
VYPRACOVAL: Stanislav CVRKAL	KRESLIL: Stanislav CVRKAL	
INVESTOR: VOŠ EKONOMICKÁ A ZDRAVOTNICKÁ STŘEDNÍ ŠKOLA Hybešova 982/53, 680 01 Boskovice	ČÍSLO ZAKÁZKY: 2-2016_PK	PROFESE: ZTI-PLYNOINSTALACE
ZAKÁZKA: STAVEBNÍ ÚPRAVY - UČEBNY ZVĚROLÉKAŘŮ PLYNOINSTALACE k.ú. Boskovice – parc.č. 2016/1, 2016/2		DATUM: 4/2016
VÝKRES: PLYNOINSTALACE - PŮDORYS 1.NP, IZOMETRIE		STUPEŇ: PPSP
		MĚŘÍTKO: 1 : 100
		Č.VÝKRESU: PL-01