



Hlavní inženýr projektu:
ING. PETR TOMICKÝ
Vedoucí projektant zakázky:
ING. PETRA VÁCLAVKOVÁ

Investor:
 Nemocnice
Vyškov

Profese:	Zpracovatel dílu: R.M.Elektr Křenová 60, Brno 602 00 Tel: +420 541 235 788 E-mail: projekce@rmelektr.cz	 QR vizitka	Autorizace:
Odpovědný projektant:	Vypracoval: Ing.Miroslav REK	Kontroloval: Ing.Miroslav REK	
Akce:	NEMOCNICE VYSKOV, p.o. MAGNETICKÁ REZONANCE A STAVEBNÍ ÚPRAVY KŘIDLA D3	Zakázkové číslo: DPS 08 - 2021	Paré:
Objekt:	PŘÍSTAVBA KŘIDLA D3	Datum: 08 - 2021	
	SO 01	Stupeň PROVÁDĚNÍ STAVBY	
Obsah:	Formát A4	Měřítko: ---	Číslo výkresu: D1.01.4h-101
BLOKOVÁ SCHÉMATA EPS A NZS			

LEGENDA EPS

- ROZVODY POŽÁRNÍ SMYČKY KABELEM "PFG"
- - - - - OVLÁDÁNÍ ZAŘÍZENÍ, MAGNETY "PFD"
- - - - - KOMUNIKACE essernet "PFG2"

- PFG – KABEL 1x2x0,8 TŘÍDA REAKCE NA OHEŇ B2(ca)s1d1, P45-R
 PFG2 – KABEL 2x2x0,8 TŘÍDA REAKCE NA OHEŇ B2(ca)s1d1, P45-R
 PFD – KABEL 2x1,5 , TŘÍDA REAKCE NA OHEŇ B2(ca)s1d1, P45-R
 C2 – KABEL 2x1,5 , TŘÍDA REAKCE NA OHEŇ B2(ca)s1d1,
 MP125 – KOVOVÝ KABELOVÝ ŽLAB 125x50mm, P45-R

- VEŠKERÉ KABELOVÉ ROZVODY JSOU PŘICHYCENY POŽÁRNÍMI PŘÍCHYTKAMI KE STAVEBNÍ KONSTRUKCI DLE NORMOVÉ INSTALACE POKUD NENÍ UVEDENO JINAK.
- VERTIKÁLNÍ KABELOVÉ ROZVODY K TLAČÍTKŮM JSOU ULOŽENY V ELEKTROINSTALAČNÍCH TRUBKÁCH POD OMÍTKOU.


LEGENDA NZS

- - - - - ROZVODY NZS (REPRODUKTORY, STANICE HLASATELE)

- PFG4 – KABEL 4x2x0,8 TŘÍDA REAKCE NA OHEŇ B2(ca)s1d1, P45-R
 PFD – KABEL 2x1,5 , TŘÍDA REAKCE NA OHEŇ B2(ca)s1d1, P45-R
 PFD2 – KABEL 2x2,5 , TŘÍDA REAKCE NA OHEŇ B2(ca)s1d1, P45-R
 OF1 – OPTICKÝ SM KABEL 9/125µm, 12 VLÁKEN, B2(ca)s1d1, E180
 TC3 – ZEMNÍ SDĚLOVACÍ KABEL 3x4x0,8
 MP62 – KOVOVÝ KABELOVÝ ŽLAB 62x50mm, P45-R
 MP125 – KOVOVÝ KABELOVÝ ŽLAB 125x50mm, P45-R

- VEŠKERÉ KABELOVÉ ROZVODY K REPRODUKTORŮM JSOU PŘICHYCENY POŽÁRNÍMI PŘÍCHYTKAMI KE STAVEBNÍ KONSTRUKCI DLE NORMOVÉ INSTALACE POKUD NENÍ UVEDENO JINAK.

POUŽITÉ ZNAČKY EPS

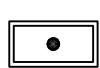-  ÚSTŘEDNA EPS
-  OPTICKO-KOUŘOVÝ HLÁSIČ
-  O-K HLÁSIČ V PODHLEDU
-  TEPLITNĚ-DIFERENCIÁLNÍ HLÁSIČ
-  TLAČÍTKOVÝ HLÁSIČ
-  V/V MODUL 4in/2out

POUŽITÉ ZNAČKY NZS

-  REPROD. NZS NÁSTĚNNÝ
-  REPROD. NZS STROPNÍ
-  REPROD. NZS NÁSTĚNNÝ (NASTAVENÝ NA 6W)
-  STANICE HLASATELE

Ústředna č. 4, smyčka č. 01

ústř.	smyčka	poř. číslo	Typ hlás.	m.č.	monitorovaná zařízení	ovládaná zařízení	Kabel
04	01	01	OK	D3-1. stoup			
04	01	02	OK	D3-1. 47			
04	01	03	OK	D3-1. 47			
04	01	04	OK	D3-1. 20			
04	01	05	OK	D3-1. 19			
04	01	06	OK	D3-1. 18			
04	01	07	OK	D3-1. 17			
04	01	08	TH	D3-1. 47			
04	01	09	OK	D3-1. 47			
04	01	10	OK	D3-1. 47			
04	01	11	OK	D3-1. 16			
04	01	12	OK	D3-1. 15			
04	01	13	OK	D3-1. 11			
04	01	14	OK	D3-1. 10			
04	01	15	OK	D3-1. 09			
04	01	16	OK	D3-1. 04			
04	01	17	OK	D3-1. 03			
04	01	18	4/2	D3-1. 01		ovládání výtahu	PFG
						ovládání posuvných dveří	PFG
						REZERVA	
						REZERVA	
						REZERVA	
						REZERVA	
04	01	19	OK	D3-1. 02			
04	01	20	OK	D3-1. 01			
04	01	21	TH	D3-1. 01			
04	01	22	OK	D3-1. 46			
04	01	23	OK	D3-1. 44			
04	01	24	TH	D3-1. 47			
04	01	25	OK	D3-1. 47			
04	01	26	OK	D3-1. 47			
04	01	27	OK	D3-1. 47			
04	01	28	OK	D3-1. 47			
04	01	29	OK	D3-1. 47			
04	01	30	OK	D3-1. 47			
04	01	31	OK	D3-1. 47			
04	01	32	OK	D3-1. 47			
04	01	33	OK	D3-1. 42			
04	01	34	OK	D3-1. 38			
04	01	35	OK	D3-1. 47			
04	01	36	OK	D3-1. 47			
04	01	37	OK	D3-1. 37			
04	01	38	OK	D3-1. 36			
04	01	39	OK	D3-1. 35			
04	01	40	OK	D3-1. 34			
04	01	41	OK	D3-1. 33			
04	01	42	OK	D3-1. 32			
04	01	43	OK	D3-1. 47			
04	01	44	OK	D3-1. 47			
04	01	45	OK	D3-1. 31			
04	01	46	TH	D3-1. 47			
04	01	47	OK	D3-1. 58			
04	01	48	OK	D3-1. 59			
04	01	49	4/2	D3-1. 57		ovládání výtahu	PFG
						REZERVA	
						REZERVA	
						REZERVA	
						REZERVA	
04	01	50	OK	D3-1. 57			
04	01	51	OK	D3-1. 57			
04	01	52	OK	D3-1. 60			

Ústředna č. 4, smyčka č. 01

Ústředna č. 4, smyčka č. 02

ústř.	smyčka	poř. číslo	Typ hlás.	m.č.	monitorovaná zařízení	ovládaná zařízení	Kabel
04	02	01	OK	D3-0. 24			
04	02	02	OK	D3-0. 72			
04	02	03	TH	D3-0. 72			
04	02	04	TH	D3-0. 23			
04	02	05	OK	D3-0. 23			
04	02	06	4/2	D3-0. 23		ovládání posuvných dveří	PFD
						ovládání posuvných dveří	PFD
					REZERVA		
					REZERVA		
					REZERVA		
					REZERVA		
04	02	07	TH	D3-0. 03			
04	02	08	OK	D3-0. 03			
04	02	09	OK	D3-0.			
04	02	10	OK	D3-0. 03			
04	02	11	OK	D3-0. 17			
04	02	12	OK	D3-0. 16			
04	02	13	TH	D3-0. 15			
04	02	14	OK	D3-0. 15			
04	02	15	OK	D3-0. 15			
04	02	16	OK	D3-0. 14			
04	02	17	OK	D3-0. 13			
04	02	18	OK	D3-0. 03			
04	02	19	TH	D3-0. 03			
04	02	20	OK	D3-0. 04			
04	02	21	OK	D3-0. 05			
04	02	22	OK	D3-0. 01			
04	02	23	OK	D3-0. 64			
04	02	24	OK	D3-0. 63			
04	02	25	OK	D3-0. 62			
04	02	26	OK	D3-0. 61			
04	02	27	OK	D3-0. 60			
04	02	28	OK	D3-0. 59			
04	02	29	OK	D3-0. 58			
04	02	30	OK	D3-0. 57			
04	02	31	OK	D3-0. 56			
04	02	32	OK	D3-0. 55			
04	02	33	TH	D3-0.			
04	02	34	OK	D3-0.			
04	02	35	OK	D3-0. 69			
04	02	36	TH	D3-0. 69			
04	02	37	OK	D3-0. 68			
04	02	38	TH	D3-0. 68			
04	02	39	OK	D3-0. 71			
04	02	40	TH	D3-0. 71			
04	02	41	OK	D3-0. 67			
04	02	42	TH	D3-0. 67			
04	02	75	4/2	D3-0. 70		vypínání provozní VZT	dodá MaR
						ovládání PK	dodá silno
					signalizace stavu PK		dodá silno
					REZERVA		
					REZERVA		
					REZERVA		
04	02	43	TH	D3-0. 70			
04	02	44	OK	D3-0. 70			
04	02	45	OK	D3-0. 70			
04	02	46	OK	D3-0. 53			
04	02	47	OK	D3-0. 54			
04	02	48	OK	D3-0. 54			
04	02	49	OK	D3-0. 54			
04	02	50	OK	D3-0. 54			
04	02	51	OK	D3-0. 50			

Ústředna č. 4, smyčka č. 02

ústř.	smyčka	poř. číslo	Typ hlás.	m.č.	monitorovaná zařízení	ovládaná zařízení	Kabel
04	02	52	OK	D3-0. 49			
04	02	53	OK	D3-0. 15			
04	02	54	OK	D3-0. 15			
04	02	55	OK	D3-0. 39			
04	02	56	OK	D3-0. 15			
04	02	57	OK	D3-0. 15			
04	02	58	OK	D3-0. 39A			
04	02	59	OK	D3-0. 38A			
04	02	60	OK	D3-0. 38			
04	02	61	OK	D3-0. 33			
04	02	62	OK	D3-0. 34			
04	02	63	OK	D3-0. 28			
04	02	64	OK	D3-0. 28			
04	02	65	OK	D3-0. 26			
04	02	66	OK	D3-0. 25			
04	02	67	OK	D3-0. 27			
04	02	68	OK	D3-0. 29			
04	02	69	OK	D3-0. 32			
04	02	70	OK	D3-0. 31			
04	02	71	OK	D3-0. 15			
04	02	72	OK	D3-0. 15			
04	02	73	OK	D3-0. 22			
04	02	74	4/2	D3-0. 24	vypínání zdroje EKV ovládání magnetu	PFD C2	
					monitor. stavu zdroje 24VDC	PFG	
					monitorování stavu aku	PFG	
					REZERVA		
					REZERVA		
04	02	76	4/2	D3-0. 24	ovládání NZS REZERVA	PFD C2	
					monitorování stavu NZS	PFG	
					monitorování stavu aku NZS	PFG	
					REZERVA		
					REZERVA		
Legenda							
Hlásiče a ostatní prvky zapojeny v pořadí dle tabulky.							
PFG	Poplachová požární smyčka provedena kabelem 1x2x0,8 z třídu reakce na oheň						
PFD	-Kabel 2x1,5 z třídu reakce na oheň B2(ca)s1d1, P45-R						
C2	-Kabel CYKY-O 2x1,5						
OK	- opticko-kouřový hlásič IQ8Quad						
TDM	- termo-diferenciální hlásič IQ8Quad						
TL	- IQ8 tlačítkový hlásič						
4/2	- koppler 4 vstupy/2 výstupů						
109	- označen hlásič instalovaný v místě linky s jiným než pořadovým číslem						

SBĚRNICE essernet ÚSTŘEDEN EPS

POZNÁMKA:
SBĚRNICE essernet JE DVOUVODIČOVÁ. VÍCE VODIČŮ
V POUŽITÉM KABELU JE REZERVA PRO VYUŽITÍ PŘI
PŘÍPADNÉM POŠKOZENÍ KABELU APOD.

OBJEKT "C"

ÚSTŘEDNA EPS č.3
IQ8 Control C



STÁVAJÍCÍ KABELÁŽ

KRABICE ROZVODNÁ (P45-R) PRO
PROPOJENÍ KABELŮ SBĚRNICE
essernet DO KRUHU.

OBJEKT "A"

ÚSTŘEDNA EPS č.2
IQ8 Control M



OBJEKT "D3"

ÚSTŘEDNA EPS č.4
IQ8 Control M



STÁVAJÍCÍ KABELÁŽ


OBJEKT "VRÁTNICE"

ÚSTŘEDNA EPS č.1
ESSER 8000C



ODPOJOVÁNÍ NAPÁJENÍ ZÁMKŮ EKV

VYPÍNÁNÍ ZDROJE EKV PŘI VYUŽITÍ VÝKONOVÉHO RELÉ. V PŘÍPADĚ POŽÁRNÍHO POPLACHU DOJDE K ODPOJENÍ NAPÁJENÍ ZÁMKŮ A TÍM K JEJICH ODBLOKOVÁNÍ A UVEDENÍ DO STAVU NUTNÉHO PRO STAV POŽÁR. NAPÁJENÍ DVEŘNÍHO MAGNETU.

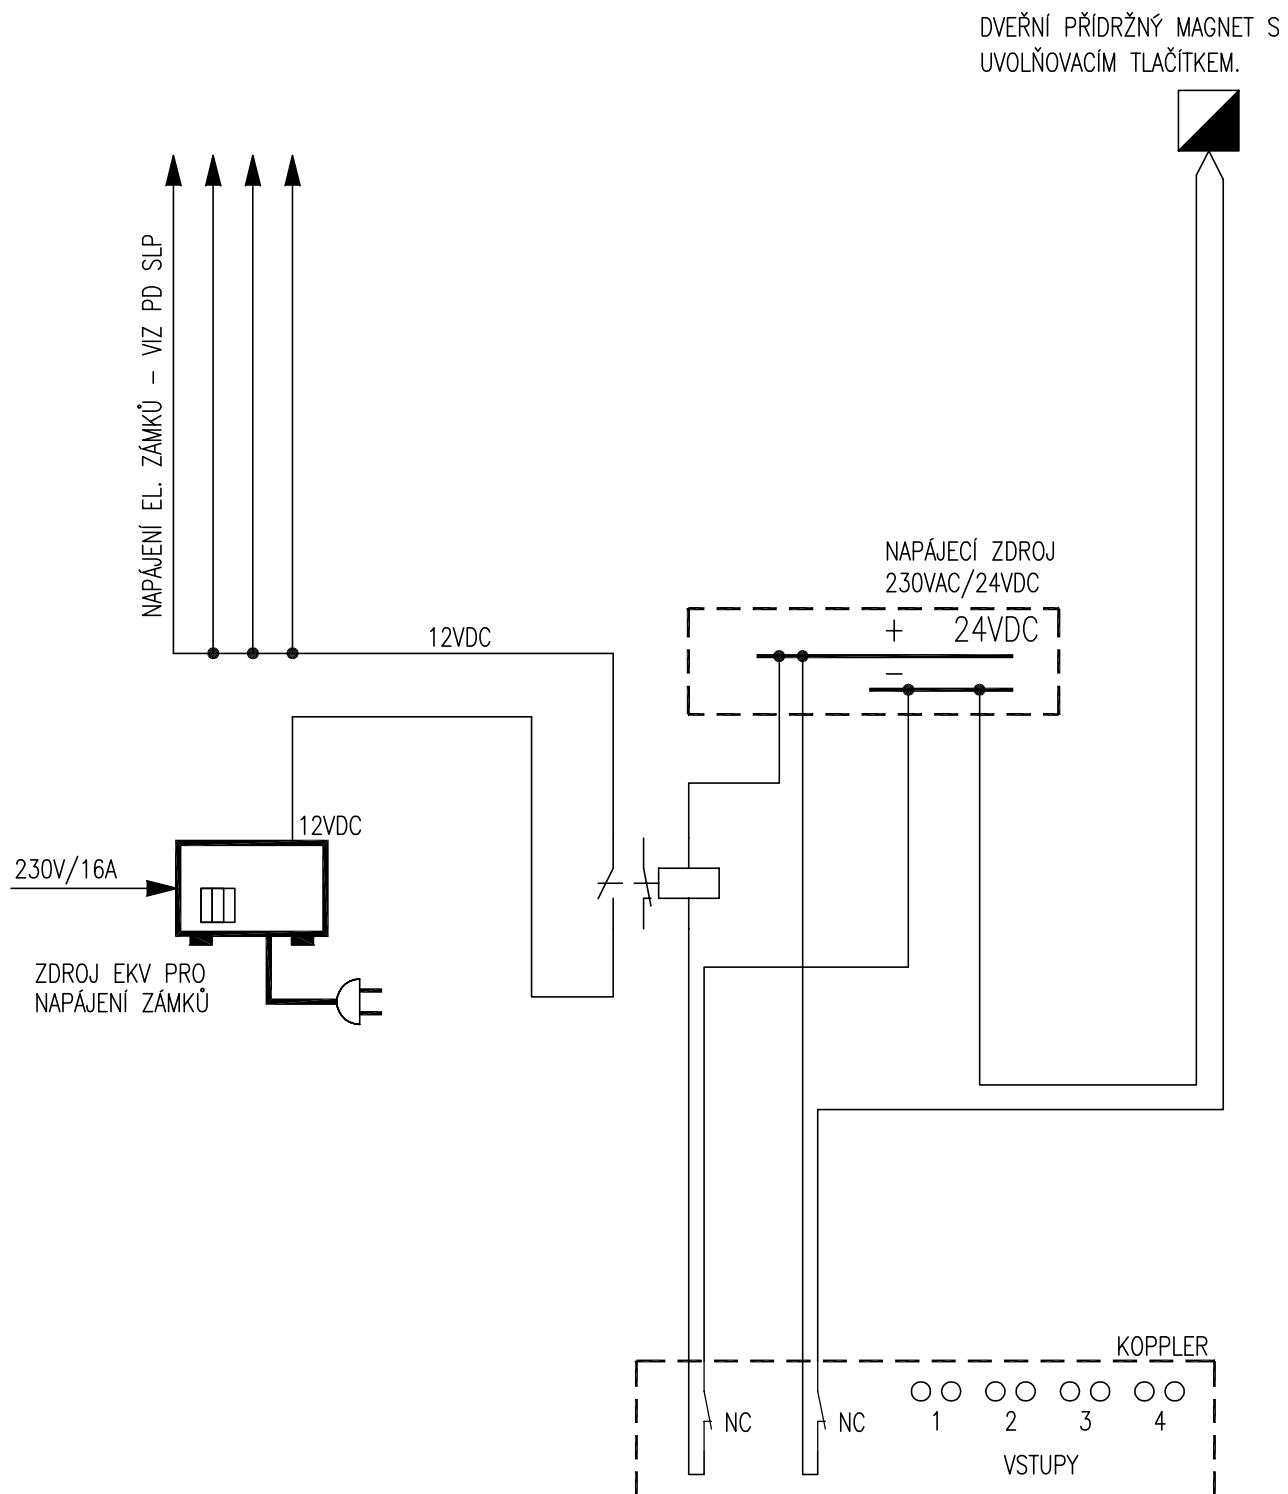

040174




BLOKOVÉ SCHÉMA NZS

VRÁTNICE

1NP

MONOBLOK A


ROZVADĚČ NZS –
DRNZS_01

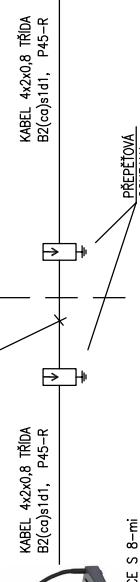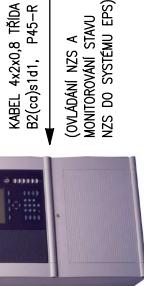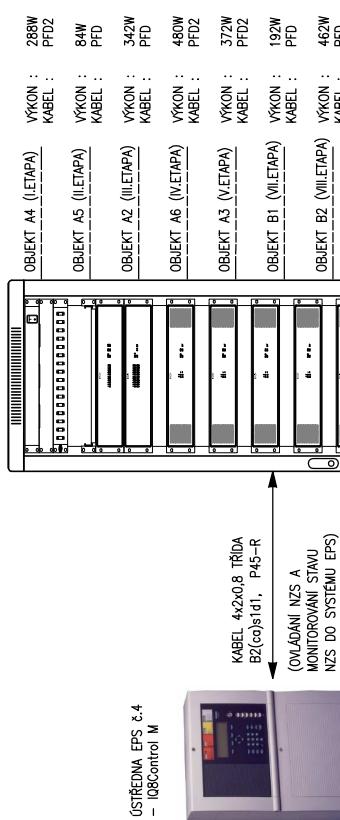

MIKROFONNÍ STANICE S 8-mi
TLAČKY PRO ORGANIZAČNÍ
NEBO EVAKUAČNÍ HLAŠENÍ.
STANICE UMÍSTĚNA VE VRÁTNICI

OBJEKT C

ROZVADĚČ NZS –
DRNZS_02

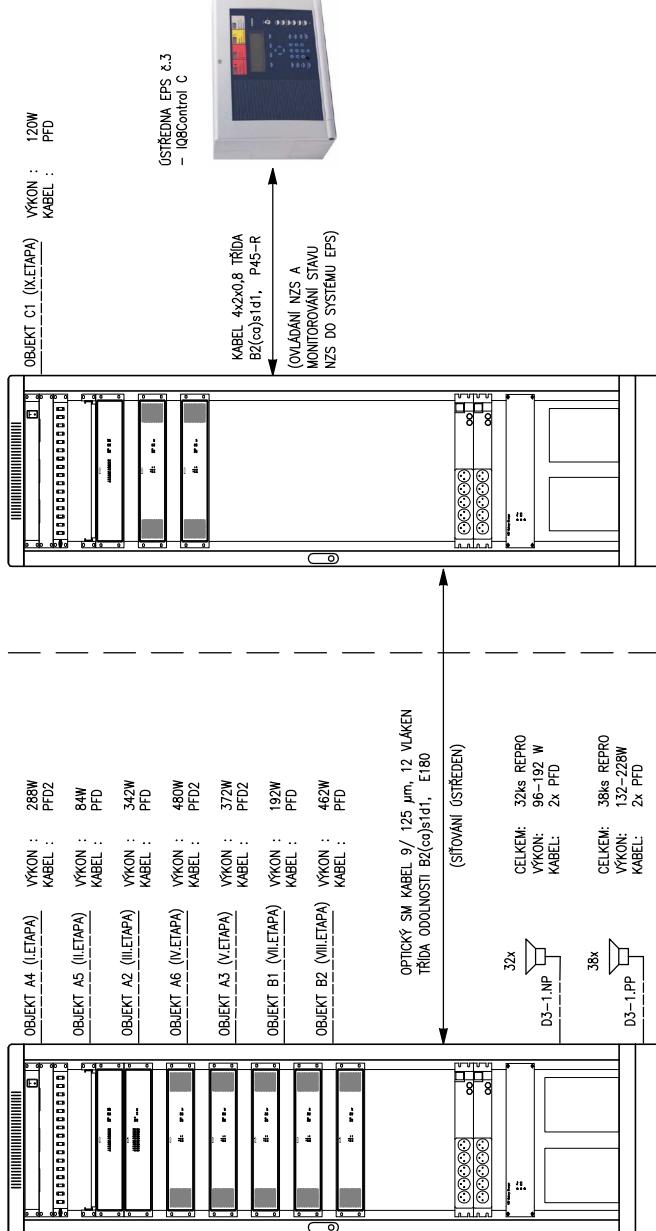


POUŽITÉ KABELY:
PFD – KABEL 2x1,5, TRÍDA REAKCE NA OHŇ B2(co)s1d1, P45-R
PFD2 – KABEL 2x2,5, TRÍDA REAKCE NA OHŇ B2(co)s1d1, P45-R

1.PP

NÁVRH USPOŘÁDÁNÍ DATOVÉHO ROZVADĚČE DRNZS_01 :

600x800mm, 42U


MĚŘÍTKO: 1:10

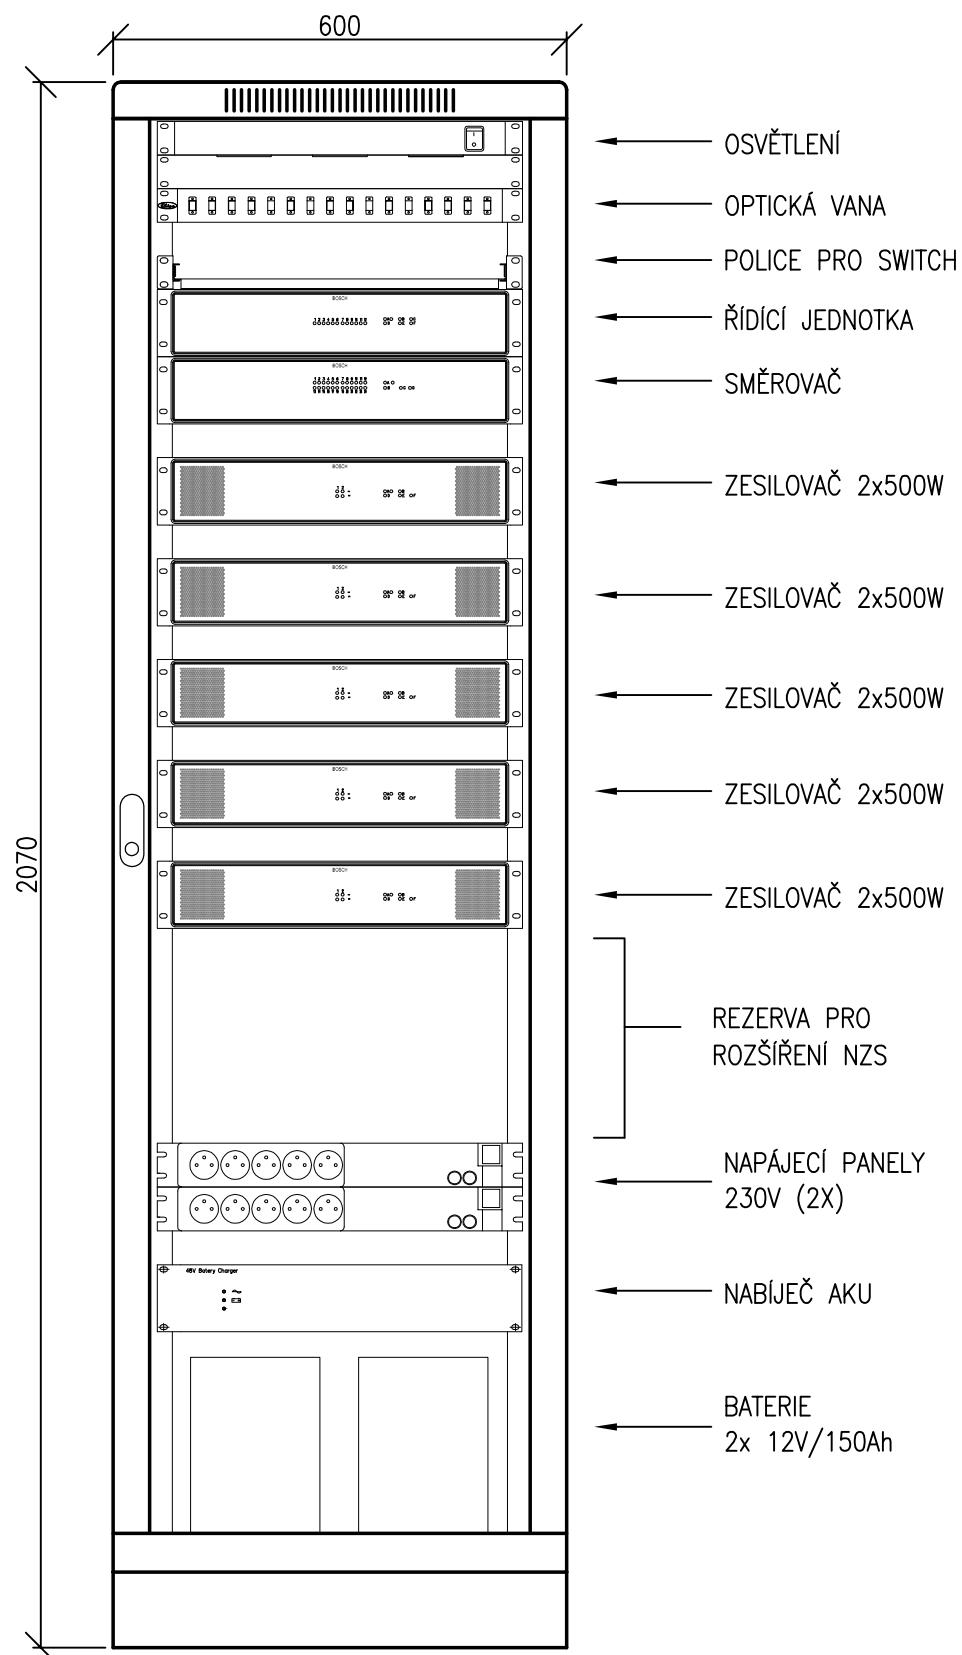

NÁVRH USPOŘÁDÁNÍ DATOVÉHO ROZVADĚČE DRNZS_02 :

600x800mm, 42U

MĚŘÍTKO: 1:10

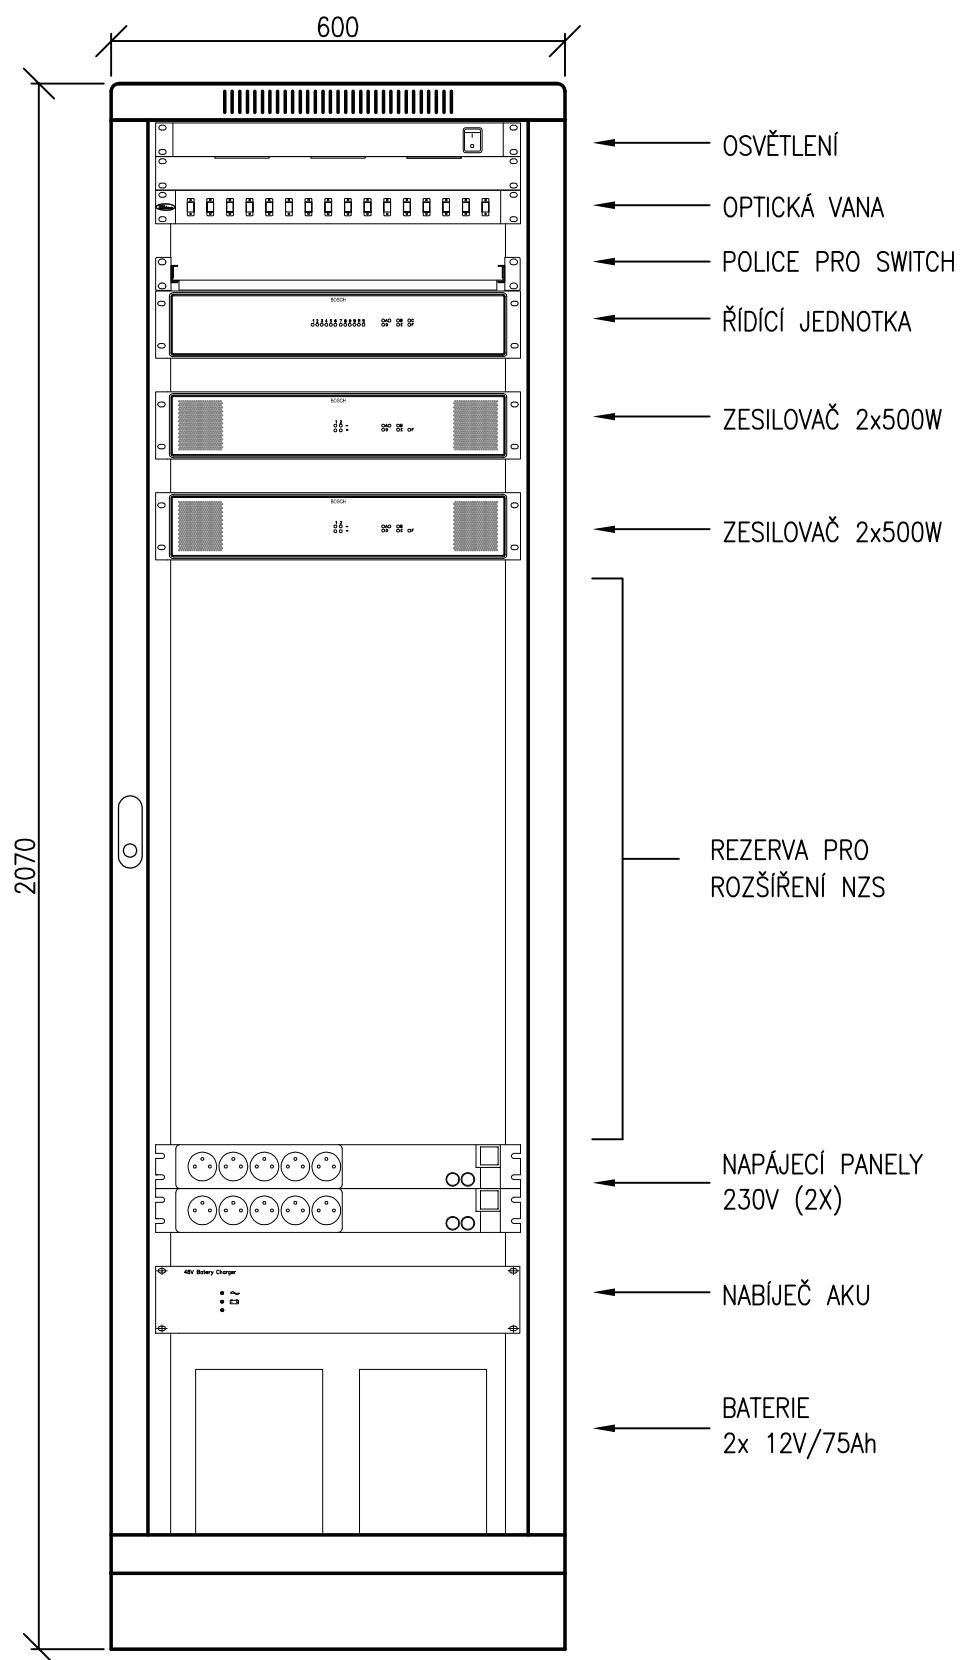

DIMENZE KABELŮ NZS

Etapa rekonstrukce	objekt	Výkon reproduktorů [W]	Vzdálenost k ústředně [m]	Kabel
I.	A4	288	130	2x2,5
II.	A5	84	130	2x1,5
III.	A2	342	100	2x1,5
IV.	A6	480	96	2x2,5
V.	A3	372	160	2x2,5
VII.	B1	192	80	2x1,5
VIII.	B2	462	80	2x1,5
IX.	C1	120	100	2x1,5

POUŽITÉ KABELY S TŘÍDOU REAKCE NA OHEŇ B2(ca)s1d1, FUNKČNÍ ODOLNOST PŘI POŽÁRU P45-R